



**SCHNITT 1-1**  
M = 1:100

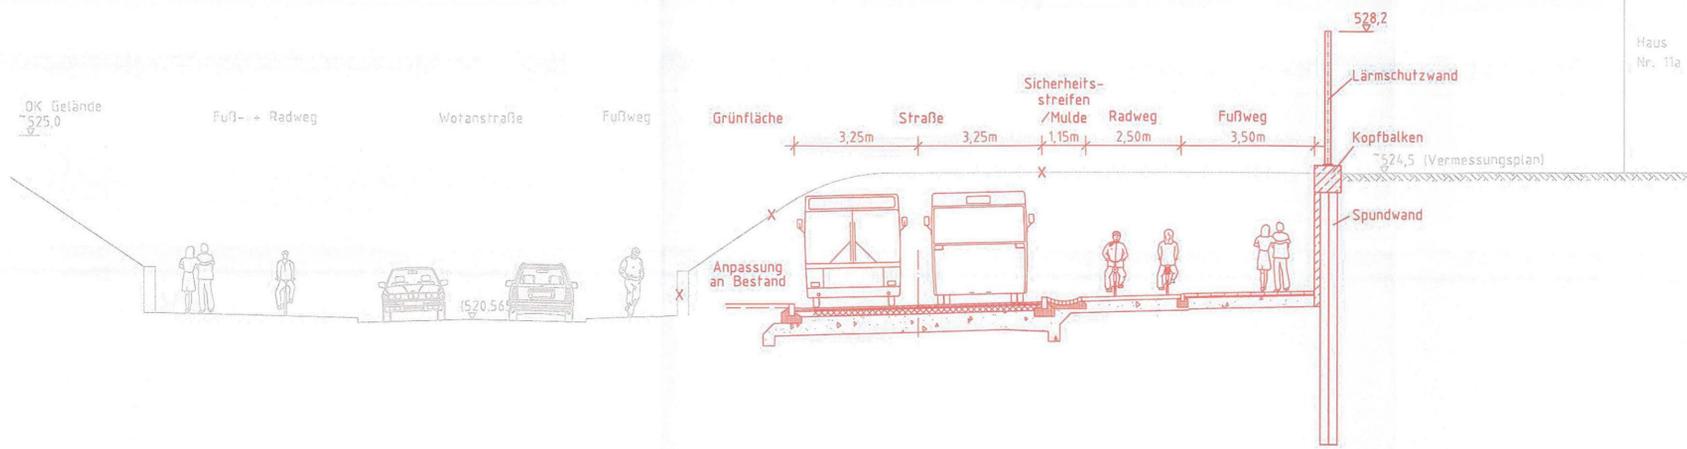

**LAGEPLAN**  
M = 1:1000

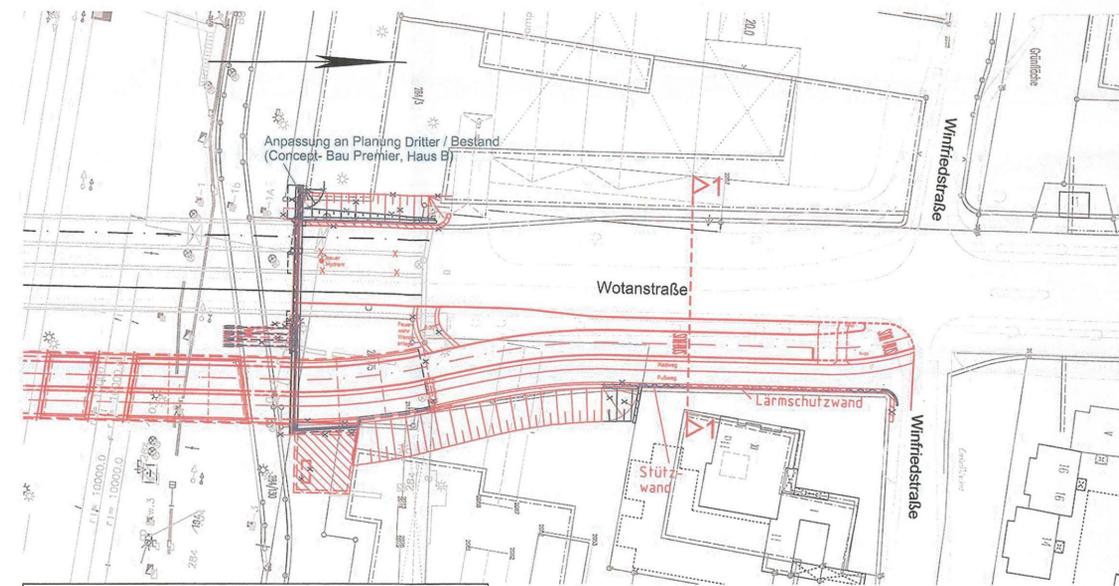

Zur Wahrung der Urheberrechte ist eine Weitergabe an andere Nutzer nicht zulässig.  
Datenquelle: DB Netz AG, DB-GIS Bahn-Geodaten

geändert  
DB ProjektBau GmbH, 29.02.2012  
gez.: ppa. Scheller

Änderung freigegeben  
Landeshauptstadt München  
Baureferat Ingenieurbau  
München, den 12.06.2012  
i. A. gez. R. Wulf

geändert  
DB ProjektBau GmbH, 18.05.2010  
gez.: ppa. Scheller

Änderung freigegeben  
Landeshauptstadt München  
Baureferat Ingenieurbau  
München, den 17.05.2010  
i. A. gez. R. Wulf


Anlage: 8.2.6 B

Planfeststellung nach § 18 AEG  
erteilt am 09.06.2015  
Eisenbahn-Bundesamt, Außenstelle München,  
Az.: 61134-611pps/001-2300#003



i. A. Ds. Houseney

München, den 15.06.05  
i.A. gez. R. Wulf  
Landeshauptstadt München  
Baureferat Tiefbau

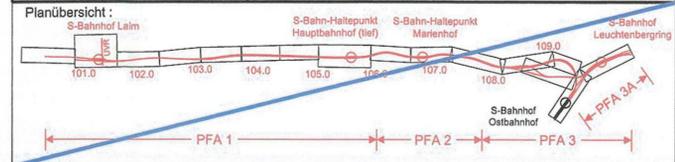

Nr.	Änderung / Ergänzung	Datum	Name / Stelle	Planstatus / Prüflaufdaten
l				
h				
g	Tektur 2012	29.02.2012	Hi	
e	Tektur 2010	07.05.2010	Re	

Verwendung und Planwerk  
**Planfeststellung PFA 1**  
**Umweltverbundröhre (UVR), nordöstliche Stützwand, Bau-km 101,3+45**  
**Lageplan, Schnitt**

Aufgestellt: 21.06.2005

Bauherr / Auftraggeber <b>DB DB Netz AG</b> Niederlassung Süd Richelstraße 3, 80634 München Tel. 089 / 1308-0	Bauherr / Auftraggeber <b>DB DB Station &amp; Service AG</b> Bahnhofsmanagement München Bayerstr. 10, 80225 München, Tel. 089 / 1308-0	Bauherr / Auftraggeber <b>DB DB Energie GmbH</b> Richelstraße 3 80634 München Tel. 089 / 1308-0
---	---	---

Plansteller:  
**LAHMEYER MÜNCHEN**  
Akademiestraße 7, 80799 München  
Tel. (089) 381607-0, Fax: (089) 381607-50  
e-mail: info@l-muenchen.de, http://www.lahmeyer.de

Auftrags-Nr.:	610101
Datum	Name
bearb.	11/04 WK
gez.	11/04 ME
gepr.	11/04 See

Projektgesellschaft  
**Baumanagement**  
DB ProjektBau GmbH  
Niederlassung Süd  
Projektzentrum München 2  
Datum: 08.10.05

**Die Bahn**  
Richelstraße 3  
80634 München  
Tel. 089 / 1308-0  
Unterschrift: *[Signature]*

Planzeichen / - Nr. / Codierungen / AZ  
**LAH1PB4-00026g**

Maßstab: 1:100, 1:1000  
Format: 0,30 m<sup>2</sup>

Bauvorhaben:  
**2. S-Bahn-Stammstrecke München**  
ML / MOPS Bau-km 100,8+00 - 110,1+85  
MAMP / MLEU Bau-km 300,0+00 - 301,8+27 / 1,8+27 - 2,1+75  
MOPS / MLEU Bau-km 0,4+00 - 1,7+00

Höhensystem: Normalhöhen NN  
Koordinatensystem: GK - System

ggf. weitere Projektdaten zum Bauvorhaben		Barcode / Ident - Code	
Bauwerksnummer	Brückennummer	Belastungsannahmen	Werkstoffe
Strecke	Kilometer	Kennzahl	